西苑乡前溪村厝尾农田引水修复工程

施工图



顺风建筑规划设计有限公司

2024. 12

工程设计证书编号: A235044076

Ε			
 			
李 日 光 三 三 三 三 三 三 三 三 三 三 三 三 三 三 三 三 三 三		新建物体	新建引水渠
##		农田灌溉引水管	
+- 	MATON		新建水坝
专 方 建 结业 策 筑 构	AL E		新建护坡
M 化 翻 础		原水池	
		-	



顺风建筑规划设计有限公司 工程设计证书编号: A235044076

- 本图纸的版权,属顺风建筑规划 设计有限公司所有,不得用于本工程以外范围。 本图纸需手续齐全方可用于施工.

设计专用章 DESIGN APPROPRIATION CHAPTER

注册执业章 REGISTERED SEAL

建设单位 ORGANIZATION

仙游县西苑乡前溪村民委员会

项目名称 ITEM NAME


西苑乡前溪村厝尾农田引水修复工程


图纸名称 DRAWING TITLE

平面图


PROJECT DIRECTOR 审定人 APPROVED BY 专业负责人 DISCIPLINE BREPONSIBLE BY 审核 及対 CHECKED BY 校対 CHECKED BY 设计人 DESIGNED BY 制图人 DESIGNED BY しまれ 郭世波 アルグ 郭世波 アルグ 別は計場号 PROJECT No. 版次 VERSION A 图号 DRAFING NO. J-01	专业 Professional		图别 STATUS	施工图
FROJECT DIRECTOR 审定人 APPROVED BY 专业负责人 DESCRIPTOR BEPOWSIBLE BY 中 核 EXAMINED BY 校 対 CHECKED BY 设计人 DESIGNED BY 制图人 DESIGNED BY しませ 郭世波 デセリ 別と 別と 別と 別と 別と 別と 別と 別と 別と 別		见图		2024. 12
PROJECT DIRECTOR 审定人 APPROVED BY 专业负责人 DISCIPLINE RESPONSIBLE BY 自 核 EXAMINED BY 校 対 人 CHECKED BY 设计人 DESIGNED BY 副图人 DESIGNED BY 设计编号				J-01
FROJECT DIRECTOR 审定人 PPROVED BY 专业负责人 DISCIPLINE RESPONSIBLE BY 白兴林 「みな」 ロスト ロスト ロスト ロスト ロスト ロスト ロスト ロス	设计编号 PROJECT No.			
FROJECT DIRECTOR 审定人 APPROVED BY 专业负责人 DISCIPLINE RESPONSIBLE BY 自兴林 つるな 自兴林 つるな を 及るはINED BY 校 対 人 CHECKED BY 设计人 京田 技			郭世波	和心中
FROJECT DIRECTOR 車定人 APPROVED BY 专业负责人 DISCIPLINE RESPONSIBLE BY 車 核 人 EXAMINED BY 校 对 人 周 杭君	24.17.		郭世波	护心体
FROJECT DIRECTOR 車定人 APPROVED BY 专业负责人 DISCIPLINE RESPONSIBLE BY 車核人 白兴林 つみな			周枋君	网络名
PROJECT DIRECTOR 車定人 APPROVED BY 专业负责人 白兴林 つみな		人	白兴林	切外林
PROJECT DIRECTOR 审定人 白兴林 マルギ			白兴林	切外林
PROJECT DIRECTOR			白兴林	切城林
项目负责人 白兴林 记》杜			白兴林	切城林

平面图 1:400

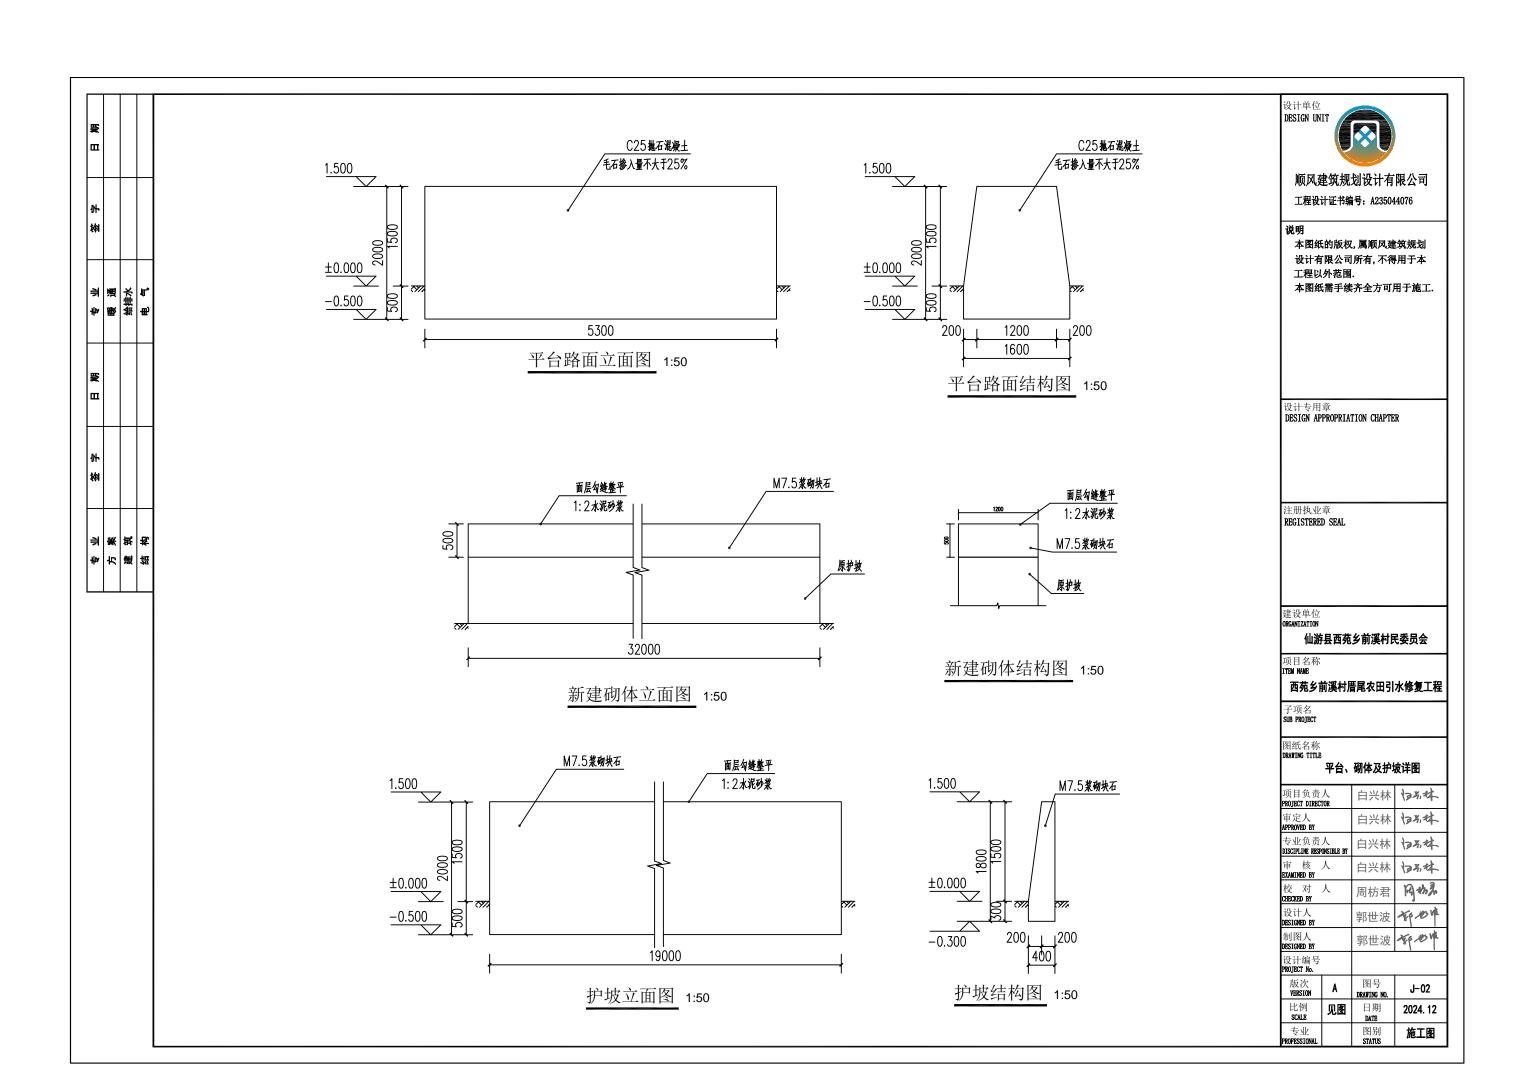

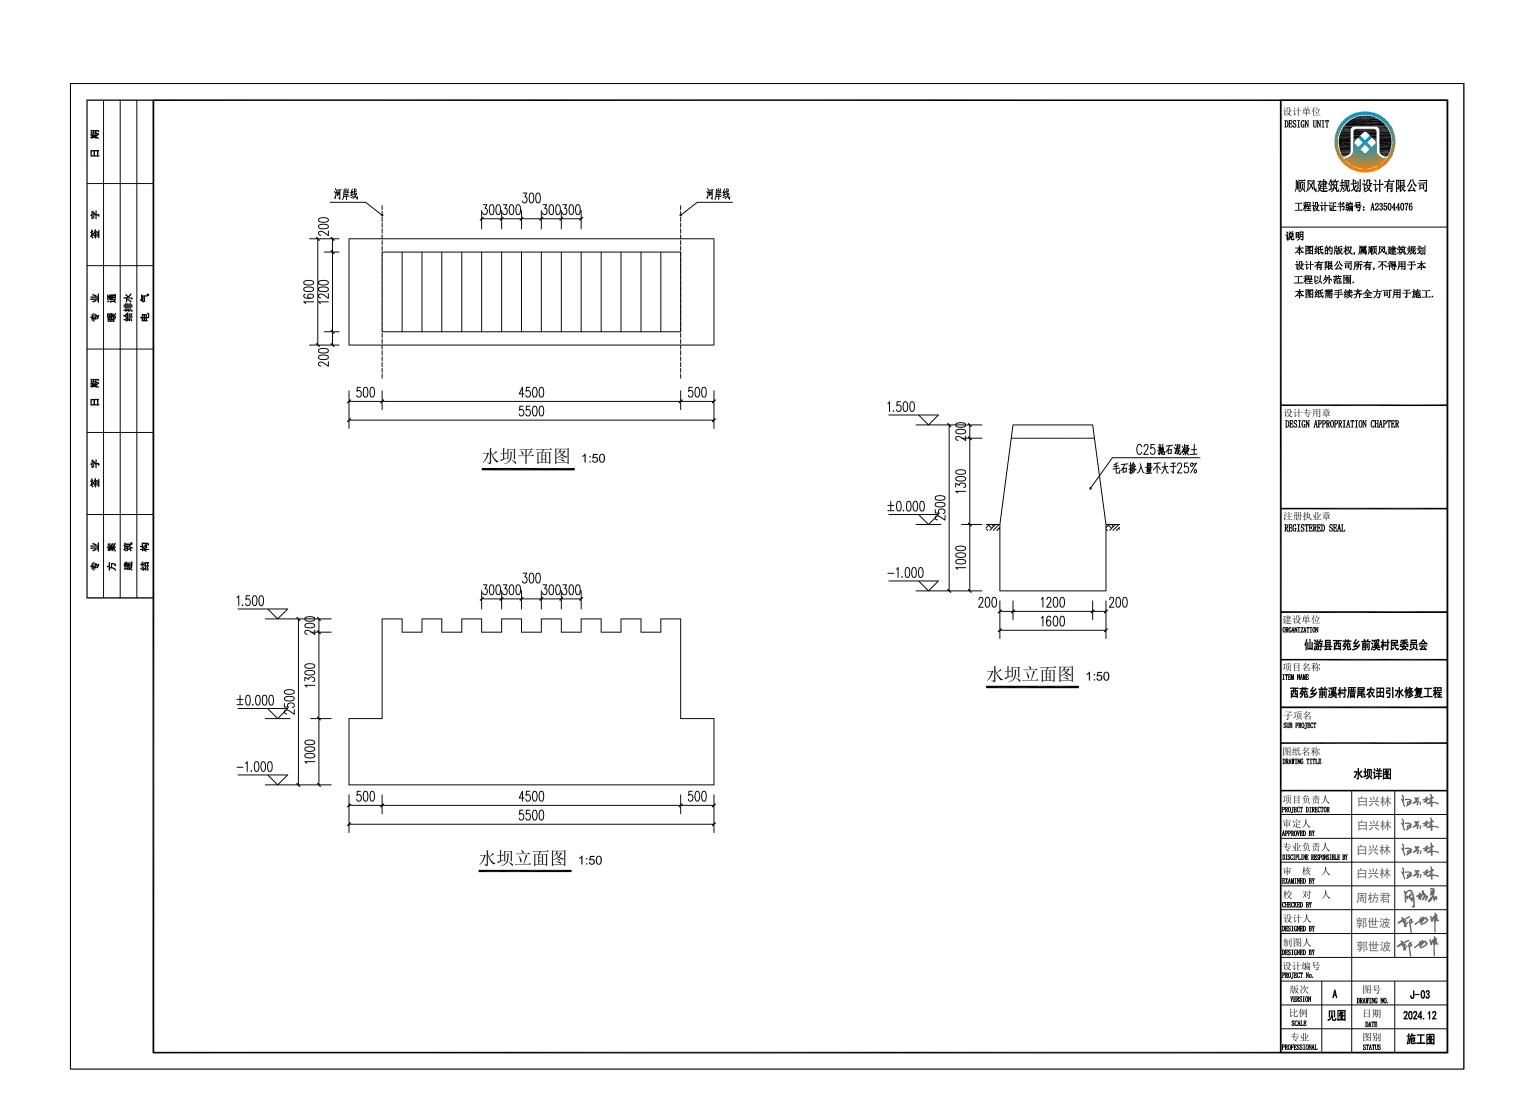

野田			
納			
小	暖通	给排水	电气
異田			
料			
当争	方案	建筑	结构

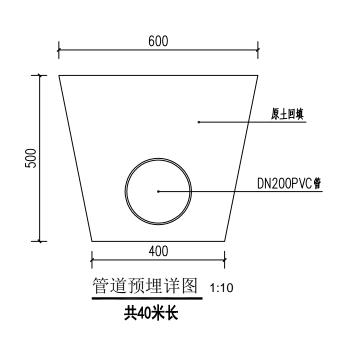

说明:

- 1、尺寸单位毫米。
- 2、管槽开挖时能放坡的地段应采用放坡开挖,开挖时应注意边坡稳定,m值应根据土质及开挖方法决定。
- 3、在开挖施工中应注意保持土的原状结构,避免扰动或超挖基底,应做到基槽一经开挖即进行管道施工, 不得使基底暴露过久;基底设计标高以上30cm厚土层不得提前开挖,应在管基施工的同时,方可人工 清除,不得超挖,若基底土壤已受扰动或超挖,必须予以夯填碎石并找平,当有水时,应实施降水以 保证干燥施工。
- 4、回填可用沟槽原土,也可用砂、砂砾,槽底至管顶50cm范围内,不应含有有机物以及大于50mm的碎石 硬块,回填时,每层20cm分层洒水震动夯实。管顶两侧和管顶以上50cm范围内不得重夯,只能木夯轻 夯。覆土时,沟槽内不得有积水。
- 5、管道沟槽位于路基范围内时,管顶以上25cm范围内回填土表层的压实度不应小于87%,其余部分回填 土的压实度按图示操作。

设计单位 DESIGN UNIT



顺风建筑规划设计有限公司 工程设计证书编号: A235044076

- 本图纸的版权, 属顺风建筑规划 设计有限公司所有,不得用于本 工程以外范围.
- 本图纸需手续齐全方可用于施工.

设计专用章 DESIGN APPROPRIATION CHAPTER

注册执业章 REGISTERED SEAL

建设单位

仙游县西苑乡前溪村民委员会

项目名称 ITEM NAME


西苑乡前溪村厝尾农田引水修复工程

图纸名称 DRAWING TITLE

管道预埋详图

项目负责 PROJECT DIREC		白兴林	切林
审定人 APPROVED BY		白兴林	切林
专业负责 DISCIPLINE RESP		白兴林	切林
审 核 Examined by	人	白兴林	切外林
校 对 CHECKED BY	人	周枋君	网络克
设计人 Designed by		郭世波	哲心体
制图人 Designed by		郭世波	哲地中
设计编号 PROJECT No.			
版次 VERSION A		图号 DRAWING NO.	J-04
比例 SCALE	见图	日期 DATE	2024. 12
专业 Professional		图别 STATUS	施工图

_				
異四				
納				
#	優通	给排水	电气	
異				
料				
**	方案	離纸	结构	

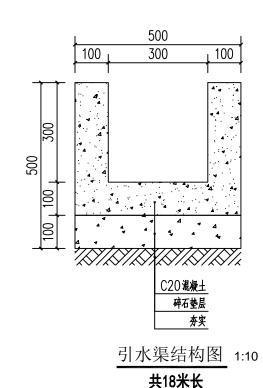

说明:

- 1. 除标注外, 其余单位为mm;
- 2. 每10m设一道2cm的伸缩缝, 沥青杉木填缝;
- 3. 浇筑必须严格掌握施工质量, 竖缝内砼应用插入式振捣器振捣密实, 保持混凝土面平整;
- 4. 地基承载力应≥200KPa, 墙底摩擦系数为0.30, 现场地质与设计不符, 及时联系设计单位进行复核;
- 5. 施工单位在施工过程中应做好施工组织,为尽量避免对周围构筑物影响,应采用分段施工,不得一次性开 挖土方后再施工护坡;
- 6. 施工单位在施工时,应结合当地天气预报,防止土方开挖后雨季来临造成施工停滞;
- 7. 其它未尽事宜,参见水渠设计图集及相关施工规范:
- 8. 具体工程量以现场实际发生为准;
- 9. 水渠高度及宽度为平均值, 具体可根据现场情况进行调整

设计单位 DESIGN UNIT



顺风建筑规划设计有限公司 工程设计证书编号: A235044076

- 本图纸的版权, 属顺风建筑规划 设计有限公司所有,不得用于本 工程以外范围. 本图纸需手续齐全方可用于施工.

设计专用章 DESIGN APPROPRIATION CHAPTER

注册执业章 REGISTERED SEAL

建设单位 ORGANIZATION

仙游县西苑乡前溪村民委员会

项目名称 ITEM NAME

西苑乡前溪村厝尾农田引水修复工程

图纸名称 DRAVING TITLE

引水渠详图

项目负责 PROJECT DIREC		白兴林	切林
审定人 APPROVED BY		白兴林	切林
专业负责 DISCIPLINE RESP		白兴林	切外本
审 核 EXAMINED BY	人	白兴林	切外林
校 对 CHECKED BY	人	周枋君	网络春
设计人 Designed by		郭世波	和心体
制图人 Designed by		郭世波	哲地坡
设计编号 PROJECT No.			
版次 VERSION A		图号 DRAWING NO.	J-05
比例 SCALE	见图	日期 DATE	2024. 12
专业 Professional		图别 STATUS	施工图

本		设计单位 DESIGN UNIT 顺风建筑规划设计有限公司 工程设计证书编号: A235044076 说明 本图纸的版权, 属顺风建筑规划 设计有限公司所有, 不得用于本 工程以外范围. 本图纸需手续齐全方可用于施工.
(本)	1000	20